

**BATERÍA DE BAÑOS - CORBANA**  
**ÁREA DE INVESTIGACIÓN**


Tabla de Áreas	
<b>BAÑOS MUJERES</b>	
CIRCULACIÓN	4.3 m <sup>2</sup>
ÁREA DE LAVADOS	3.55 m <sup>2</sup>
BAÑO LEY 7600	4.45 m <sup>2</sup>
SANTARNO	2.25 m <sup>2</sup>
TOTAL	14.6 m <sup>2</sup>
<b>BAÑOS HOMBRES</b>	
CIRCULACIÓN	21.55 m <sup>2</sup>
ÁREA DE LAVADOS	9.90 m <sup>2</sup>
SANTARNO	4.80 m <sup>2</sup>
BAÑO LEY 7600	3.55 m <sup>2</sup>
ÁREA ORINALES	6.15 m <sup>2</sup>
TOTAL	45.95 m <sup>2</sup>
LOGIAS	2.30 m <sup>2</sup>
BODEGA	2.25 m <sup>2</sup>
TOTAL	65.09 m <sup>2</sup>

INDICE	
<b>LAMINAS ARQUITECTONICAS</b>	
A00	- Planta de Conjunto - Ubicación - Tabla de Áreas
A01	- Planta de distribución Arquitectónica - Planta arquitectónica y pluvial de techos - Detalle de divisiones sanitarias
A02	- Elevaciones - Detalle de puertas - Detalle de parasoles
A03	- Cortes - Detalle de ventana - Detalle de lavatorios - Detalle divisiones orinales
<b>LAMINAS ESTRUCTURALES</b>	
S01	- Planta Estructural de Fundaciones - Detalles Columnas - Detalle de placa aislada - Detalle de placa corrida - Detalle de columnas - Detalle de viga de amarre
S02	- Planta Estructural de Viga Corona - Planta Estructural de Cubierta - Detalles de vigas coronas - Detalle de cerchas
S03	- Detalle de contrapiso - Detalle de dobleces
<b>LAMINAS MECANICAS</b>	
M01	-Planta Mecánica de Agua Potable -Planta Mecánica de Aguas Negras -Simbología
M02	-Detalles Mecánicos
<b>LAMINAS ELÉCTRICAS</b>	
E01	-Planta Eléctrica de Iluminación -Detalles eléctricos -Planta eléctrica de Tomas -Tablero




INFORMACIÓN REGISTRO PÚBLICO			
PROPIETARIO:			
Nº CATASTRAL:			
CONTENIDO:			
ESCALA	FECHA	LAMINA	
INDICAD	A	00	

EL CONTENIDO DE ESTOS PLANEOS CONSTITUYE LA PROPIEDAD INTELECTUAL DE WQOG INGENIERÍA S.R.L. PARA CUALQUIER USO DE TERCERAS PERSONAS SIN EL CONSENTIMIENTO DE WQOG INGENIERÍA S.R.L. Queda prohibida la reproducción total o parcial de estos planos para fines comerciales, industriales o de cualquier otro tipo. Se reserva el derecho de WQOG INGENIERÍA S.R.L. de solicitar acciones legales correspondientes a la legislación nacional e internacional de derechos de autor y propiedad intelectual.

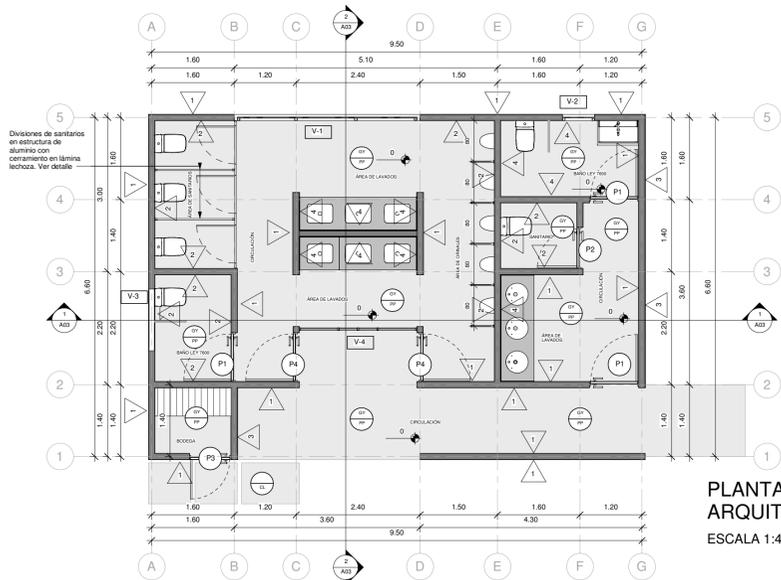

**PLANTA DE DISTRIBUCIÓN  
ARQUITECTÓNICA**  
ESCALA 1:40


SIMBOLOGIA	
	Referencia de Ejes Estructurales
	Porcentaje de Pendientes en las Cubiertas
	Nivel de Piso Terminado
	Corte
	Acabado de Piso
	Acabado de Cielo
	Acabado de Pared
	Tipología de Ventanas
	Tipología de Puertas
ACABADOS	
	Pared de bloques de concreto de 12X20X40cm, relleno fino y 2 manos de pintura de color a definir en inspección.
	Pared de bloques de concreto de 12X20X40cm enchapada. Enchape a definir en inspección, a una altura 2400 mm.
	Pared de bloques de concreto de 12X20X40cm enchapada. Enchape imitación madera.
	Pared de bloques de concreto de 12X20X40cm con enchape tipo madera a elegir en inspección.
	Cielo interno de lamina de Gypsum de 120x244x11mm con perfiles metálicos para Gypsum @ 405mm, tornillos de punta braca galvanizados, acabado blanco.
	Piso en porcelanato a definir en inspección
	Piso de Concreto Lavado

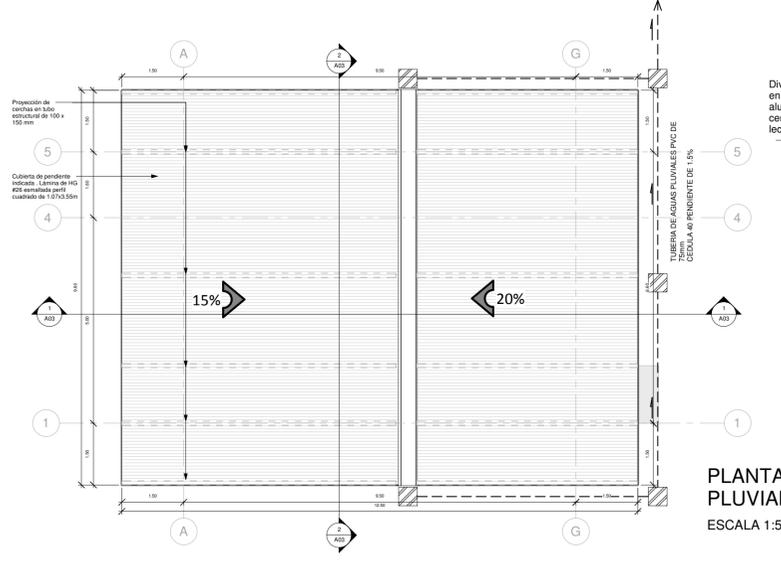

**PLANTA ARQUITECTÓNICA Y  
PLUVIAL DE TECHOS**  
ESCALA 1:50




**DETALLE DE DIVISIONES DE SANITARIOS**  
ESCALA 1:25

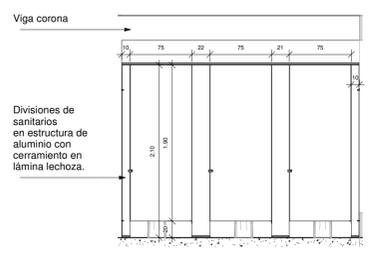


INFORMACIÓN REGISTRO PUBLICO		
PROPIETARIO:		
Nº CATASTRAL:		
CONTENIDO:		
ESCALA	FECHA	LAMINA
INDICAD	A	01


EL CONTENIDO DE ESTOS PLANOS CONSTITUYE LA PROPIEDAD INTELECTUAL DE WQG INGENIERÍA S.R.L. PARA CUALQUIER USO DE TERCERAS PERSONAS SIN EL CONSENTIMIENTO DE WQG INGENIERÍA S.R.L. Queda prohibida la reproducción total o parcial de estos planos para fines comerciales, industriales o profesionales sin el consentimiento escrito de WQG INGENIERÍA S.R.L. Queda prohibida la explotación económica de estos planos sin el consentimiento escrito de WQG INGENIERÍA S.R.L. Queda prohibida la explotación económica de estos planos sin el consentimiento escrito de WQG INGENIERÍA S.R.L. Queda prohibida la explotación económica de estos planos sin el consentimiento escrito de WQG INGENIERÍA S.R.L.

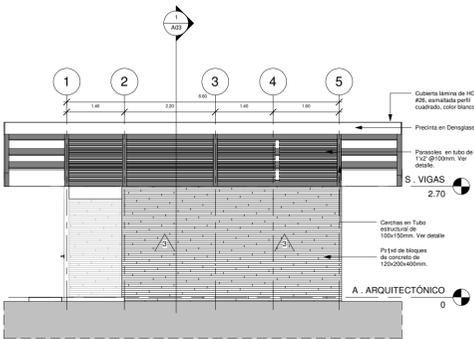


FACHADA LATERAL DERECHA  
ESCALA 1:50

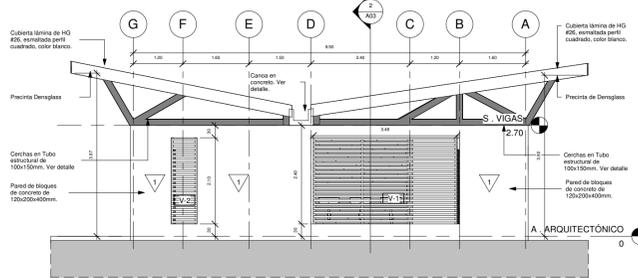


FACHADA POSTERIOR  
ESCALA 1:50

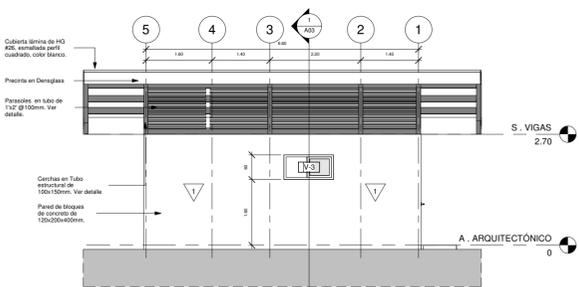


FACHADA LATERAL IZQUIERDA  
ESCALA 1:50

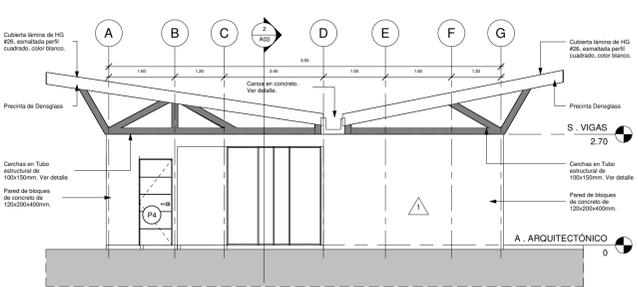


FACHADA PRINCIPAL  
ESCALA 1:50

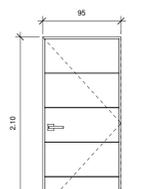


DETALLE DE PUERTA P-1  
Escala. 1:25  
Puerta abatible en madera, con marcos de seguridad de 950 x2100mm.

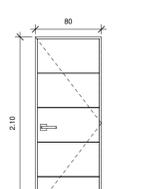


DETALLE DE PUERTA P-2  
Escala. 1:25  
Puerta abatible en madera, con marcos de seguridad de 800 x2100mm.

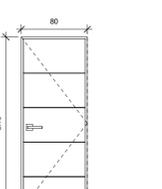

DETALLE DE PUERTA P-3  
Escala. 1:25  
Puerta abatible acabado en metal con marcos de seguridad de 800 x2100mm.

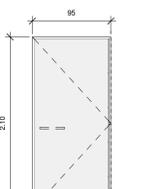

DETALLE DE PUERTA P-4  
Escala. 1:25  
Puerta abatible en vidrio de 6mm samblasteado con marco de aluminio color onix 950 x2100mm.

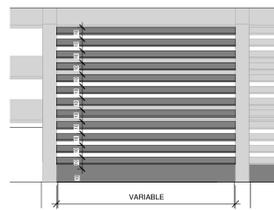


DETALLE DE PARASOL  
ESCALA 1:15  
Parasoles en tubo de 1'x2' @100mm. Ubicado entre cerchas.

SIMBOLOGIA	
	Referencia de Ejes Estructurales
	Porcentaje de Pendientes en las Cubiertas
	Nivel de Piso Terminado
	Corte
	Acabado de Piso
	Acabado de Cielo
	Acabados de Pared
	Tipología de Ventanas
	Tipología de Puertas
ACABADOS	
	Pared de bloques de concreto de 12X20X40cm, repello fino y 2 manos de pintura de color a definir en inspección.
	Pared de bloques de concreto de 12X20X40cm enchapada. Enchape a definir en inspección, a una altura 2400 mm.
	Pared de bloques de concreto de 12X20X40cm enchapada. Enchape imitación madera.
	Pared de bloques de concreto de 12X20X40cm con enchape tipo madera a elegir en inspección.
	Cielo interno de lámina de Gypsum de 1220x2440x11mm con perfiles metálicos para Gypsum @ 405mm, tornillos de punta bronca galvanizados, acabado blanco.
	Piso en porcelanato a definir en inspección
	Piso de Concreto Lavado


INFORMACION REGISTRO PUBLICO		
PROPIETARIO:		
IF CATASTRAL:		
CONTENIDO:		
ESCALA	FECHA	LAMINA
INDICAD	A	02

**WQOG**  
INGENIERÍA


EL CONTENIDO DE ESTOS PLANOS CONSTITUYE LA PROPIEDAD INTELECTUAL DE WQOG INGENIERIA S.R.L. PARA CUALQUIER USO DE TERCERAS PERSONAS SIN EL CONSENTIMIENTO DE WQOG INGENIERIA S.R.L. Queda expresamente prohibida la reproducción total o parcial de estos planos para fines comerciales, industriales o de cualquier otro tipo. Se reservan todos los derechos de propiedad intelectual de WQOG INGENIERIA S.R.L. sobre estos planos.

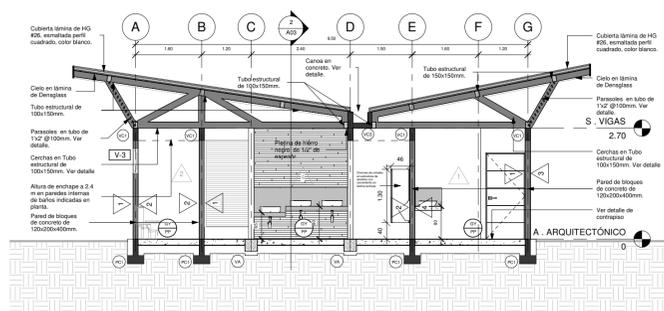


SECCIÓN LONGITUDINAL A-A  
ESCALA 1:50

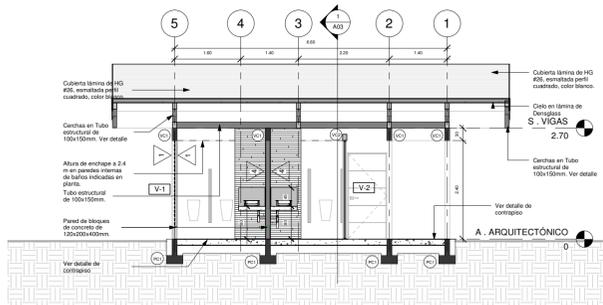


SECCIÓN TRANSVERSAL B-B  
ESCALA 1:50

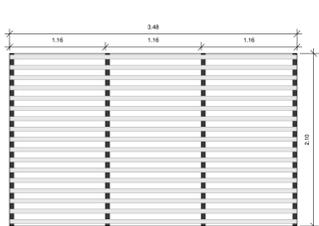

Buque de 3480x2100mm. Rejilla en tubo 1"x2" @ 125 mm y marco estructural en tubo de 2"x2" @ 1160 mm.  
DETALLE DE VENTANA V-1  
Escala: 1:25

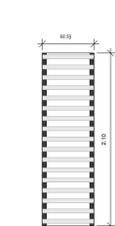


Buque de 625x2100mm. Rejilla en tubo 1"x2" @ 125 mm y marco estructural en tubo de 2"x2" @ 1160 mm.  
DETALLE DE VENTANA V-2  
Escala: 1:25

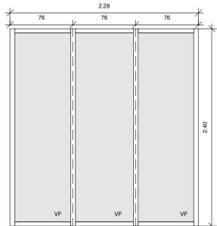


Buque de 2280x2400mm. Marcos de Aluminio Color Onix, Ventana fija con Vidrio sablado de 6mm.  
DETALLE DE VENTANA V-4  
Escala: 1:25




Buque de 1200x600mm. Marcos de Aluminio Color Onix, Ventana corrediza con Vidrio Claro de 6mm.  
DETALLE DE VENTANA V-3  
Escala: 1:25

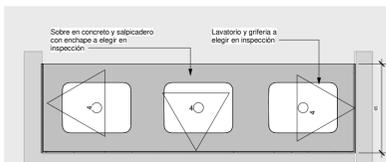

DETALLE DE LAVATORIOS  
ESCALA 1:25

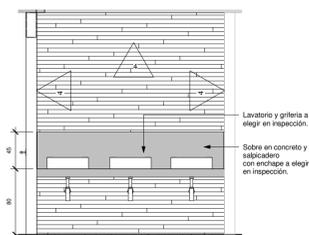

DETALLE DE DIVISIONES DE ORINALES  
ESCALA 1:15

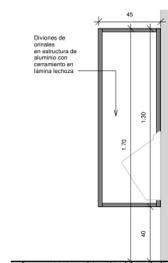


SIMBOLOGIA	
	Referencia de Ejes Estructurales
	Porcentaje de Pendientes en las Cubiertas
	Nivel de Piso Terminado
	Corte
	Acabado de Piso
	Acabado de Cielo
	Acabados de Pared
	Tipología de Ventanas
	Tipología de Puertas
ACABADOS	
	Pared de bloques de concreto de 12X20X40cm, repello fino y 2 manos de pintura de color a definir en inspección.
	Pared de bloques de concreto de 12X20X40cm enchapada. Enchape a definir en inspección, a una altura 2400 mm.
	Pared de bloques de concreto de 12X20X40cm enchapada. Enchape imitación madera.
	Pared de bloques de concreto de 12X20X40cm con enchape tipo maderita a elegir en inspección.
	Cielo interno de lámina de Gypsum de 1200x2440x11mm con perfiles metálicos para Gypsum @ 405mm, tornillos de punta braca galvanizados, acabado blanco.
	Piso en porcelanato a definir en inspección
	Piso de Concreto Lavado

INFORMACION REGISTRO PUBLICO		
PROPIETARIO:		
Nº CATASTRAL:		
CONTENIDO:		
ESCALA:	FECHA:	LAMINA:
INDICAD:	A	03


**WQOG**  
INGENIERÍA

EL CONTENIDO DE ESTOS PLANOS CONSTITUYE LA PROPIEDAD INTELECTUAL DE WQOG INGENIERIA S.R.L. POR LO TANTO, QUEDA PROHIBIDA LA REPRODUCCION O USO DE ESTOS PLANOS PARA CUALQUIER FIN SIN EL consentimiento escrito de WQOG INGENIERIA S.R.L. Queda expresamente prohibida la explotación económica de estos planos, así como la explotación económica de los proyectos y/o documentos que contengan información derivada de estos planos, así como la explotación económica de los datos contenidos en los mismos.

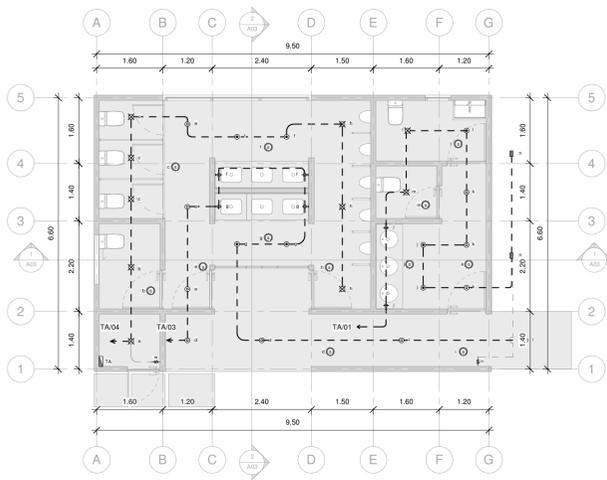

PLANTA ELÉCTRICA DE ILUMINACIÓN  
ESCALA 1:50

SIMBOLOGÍA ELÉCTRICA DE ILUMINACIÓN	
⊕	LAMPARA DE HALOGENO EMPOTRAR EN CIELO. HALOGENO A ESCOGER EN INSPECCION
⊕	LAMPARA DECORATIVA DE EMPOTRAR EN PARED. A ESCOGER EN INSPECCION
⊕	LUMINARIA TIPO REFLECTOR DE PISO PARA EXTERIORES. MODELO A ESCOGER EN INSPECCION
⊕	LUMINARIA TIPO MINISPOT MEDIANO DE EMPOTRAR EN CIELO
⊕	LUMINARIA TIPO MINISPOT PEQUEÑO DE EMPOTRAR EN CIELO
⊕	SENSOR DE MOVIMIENTO CON TEMPORIZADOR.
⊕	APAGADOR SENCILLO MODELO 7801W DE COOPER. 15A. 120V. GRADO RESIDENCIAL.
⊕	CANALIZACIÓN PARA CIRCUITO DE ILUMINACIÓN
⊕	CENTRO DE CARGA INSTALADO A 1.50m. S.N.P.T. AL CENTRO
⊕	TUBERÍA PVC CON LA CANTIDAD DE CONDUCTORES INDICADOS EN PLANTA O TABLERO

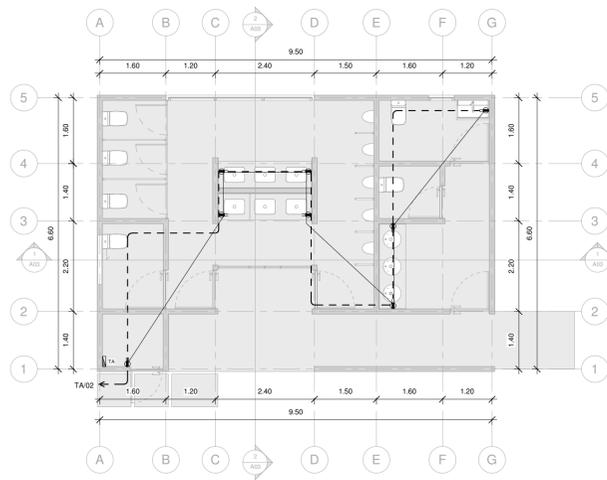

PLANTA ELÉCTRICA DE TOMACORRIENTES  
ESCALA 1:50

SIMBOLOGÍA ELÉCTRICA DE TOMACORRIENTES	
⊕	TOMACORRIENTE DOBLE POLARIZADO MODELO VGF15W DE COOPER. GFOI DE FALLA A TIERRA. 150W
⊕	CANALIZACIÓN PARA CIRCUITO DE TOMACORRIENTES (CON LINA "TIERRA")
⊕	CENTRO DE CARGA INSTALADO A 1.50m. S.N.P.T. AL CENTRO
⊕	TUBERÍA PVC CON LA CANTIDAD DE CONDUCTORES INDICADOS EN PLANTA O TABLERO

TABLA DE RESUMEN (PROYECTO SIN TRANSFORMADOR)	
TABLERO PRINCIPAL "TA"	
KVA TOTALES INSTALADOS	4.10 KVA
KVA DEMANDADOS	4.10 KVA
FACTOR DE DEMANDA	100%
FACTOR DE POTENCIA	0.9
ACOMETIDA	---
LINEAS VIVAS	2x#8 AWG-THHN
LINEA NEUTRO	1x#8 AWG-THHN
TIERRA	1x#8 AWG
CANALIZACION	25 mmØ
LONGITUD CONSIDERADA	20 m
PROTECCION PRINCIPAL	2P/30 amp
%CAIDA DE VOLTAJE	0,63%




DIAGRAMA UNIFILAR ELECTRICO  
SIN ESCALA

DISTRIBUCIÓN DE TABLERO ELÉCTRICO "TA"																								
Conductores y Canalización					Descripción de la carga					Conductores y Canalización														
Cable de Tensión	Longitud	Diámetro de Tubería	Tierra	Neutro	Fase	Alimentación	Presencia Instalada	Tensión	Lineas vivas	Lineas vivas	Descripción de la carga	Lineas vivas	Lineas vivas	Tensión	Potencia instalada	Ampios	Fase	Neutro	Tierra	Longitud	Cable de Tensión			
1.92	27	13	12	12	12	8	900	120	1	L3	Luminarias sanitarios traseros	L3	1	120	1440	12	12	12	12	13	17	1,93		
1.78	25	13	12	12	12	8	900	120	1	L2	Luminarias pasillo	L2	1	120	825	6,9	12	12	12	13	19	1,24		
---	---	---	---	---	---	---	---	---	---	---	LIBRE	L1	---	---	---	---	---	---	---	---	---	---		
POTENCIA CORRIENTE DESCONECTADOR					ACOMETIDA					SUPRESOR (SPDI)					TABLERO ELÉCTRICO					NOTAS ADICIONALES				
POTENCIA INSTALADA 4.10 KVA					ALIMENTADORES (F) 2#8 AWG THHN					SUPRESOR DE TRANSITORIOS					ACOMETIDA TIPO BAMAAL					Se deberá respetar la distribución de los circuitos. El tablero "TA" deberá contar con el espacio correspondiente para alojar el disyuntor principal. Las longitudes representadas deben integrarse como una referencia para efectos de cálculos técnicos, y no necesariamente corresponde a longitudes reales. Modelos especificados de dispositivos de protección deberán ser respetados.				
POTENCIA DEMANDADA 4.10 KVA					ALIMENTADORES (N) 1#8 AWG THHN					MODELO NA					Suerte					POLOS Eaton				
FACTOR DE DEMANDA 100 %					ALIMENTADORES (T) 1#8 AWG THHN					FABRICANTE NA					Presión Empstrado					MARCA SERE				
CORRIENTE DEMANDADA 17 A					CANALIZACION PVC CED40 Ø25mm					CAPACIDAD NA					BARRAS Cobre					MODELO CH6L125SP				
DISYUNTOR PRINCIPAL 30 A					LONGITUD DE ACOMETIDA (m) 20					CATEGORIA NA					LINEAS VIVAS 2					BARRAS 125A				
CAPACIDAD INTERRUPTIVA MINIMA 10kA					VOLTAGE (V) 152					---					GRADO ESPECIAL NEMA 1					TENSION 120/240VAC				
---					%VO ACOMETIDA 0,63%					---					---					Alimentación proveniente desde tablero existente				




INFORMACION REGISTRO PUBLICO			
PROPIETARIO			
Nº CATASTRAL			
CONTENIDO			
ESCALA	FECHA	LAMINA	
INDICAD	E	01	

EL CONTENIDO DE ESTE PLANO CONSTITUYE EL PROPIEDAD INTELLECTUAL DE WQOG INGENIERIA S.R.L. PARA CUALQUIER USO DE SU DISEÑO, PRODUCCION, REPRODUCCION O DISTRIBUCION SIN EL CONSENTIMIENTO PREVIO POR ESCRITO DE WQOG INGENIERIA S.R.L. Queda prohibida la reproducción o distribución de este plano sin el consentimiento previo por escrito de WQOG INGENIERIA S.R.L. Queda prohibida la reproducción o distribución de este plano sin el consentimiento previo por escrito de WQOG INGENIERIA S.R.L. Queda prohibida la reproducción o distribución de este plano sin el consentimiento previo por escrito de WQOG INGENIERIA S.R.L.

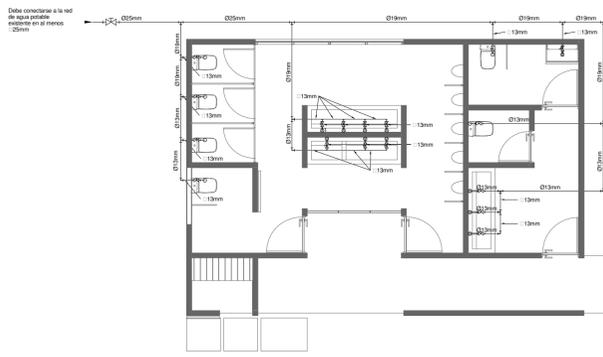

PLANTA MECÁNICA DE AGUAS POTABLE  
ESCALA 1:50

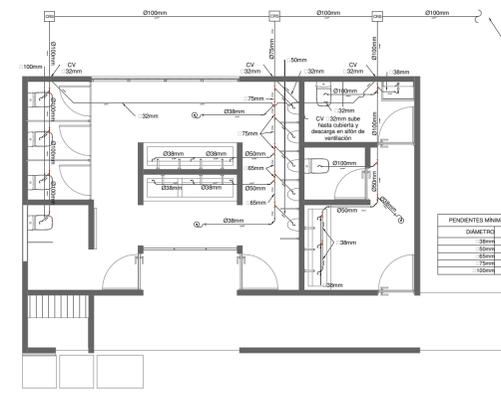

PLANTA MECÁNICA DE AGUAS NEGRAS  
ESCALA 1:50

DEBERÁ DEFINIRSE EN OTRO LA UBICACIÓN DEFINITIVA DE LA TUBERÍA HASTA EL TANQUE SÉPTICO LA CUAL DEBERÁ CONSERVARSE COMO DEFINITIVA.

**SIMBOLOGÍA MECÁNICA**


	LLAVE DE PASO TIPO BOLA. DIAMETRO INDICADO EN PLANOS
	SIFÓN SANITARIO
	CAJA REGISTRO SANITARIO
	COLUMNA DE VENTILACIÓN. DIAMETRO INDICADO
	DRENAJE DE PISO CON SIFÓN

**TABLA TUBERÍAS**

	TUBERÍA AGUA POTABLE FIBRA PVC SCH 40 PARA DIAMETROS DE 13, 18 Y 25mm Y SDR 17 PARA DIAMETROS MAYORES - PRESION DE PRUEBA 800KPA POR 4 HORAS
	TUBERÍA AGUAS NEGRAS PVC SDR 26 DIAMETROS Y PENDIENTES INDICADAS - PRESION DE PRUEBA 300KPA POR 4 HORAS
	TUBERÍA DE VENTILACIÓN PVC SDR 32 DIAMETRO INDICADO

PENDIENTES MÍNIMAS REQUERIDAS

DIAMETRO	PENDIENTE
30mm	2%
50mm	2%
75mm	2%
100mm	1.5%

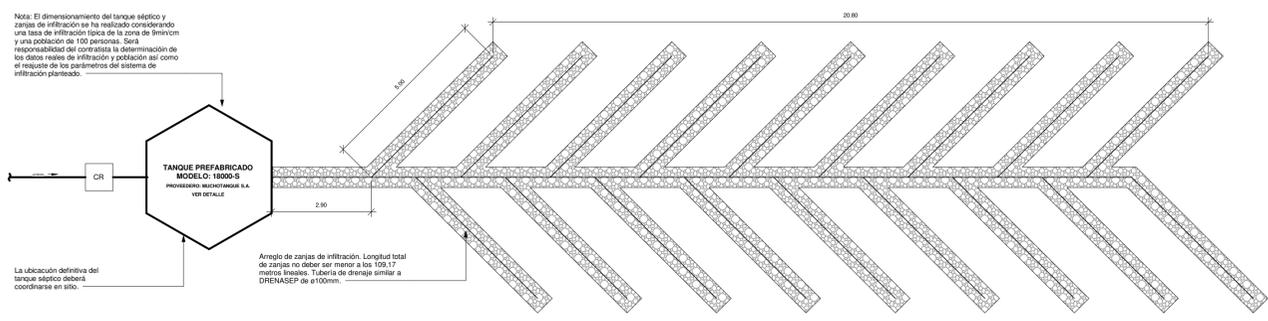

DETALLE DE DRENAJE  
ESCALA 1:60

**INFORMACION REGISTRO PUBLICO**


PROPIETARIO: \_\_\_\_\_  
 INCATASTRO: \_\_\_\_\_

**CONTENIDO:**


ESCALA	FECHA	LAMINA
INDICAD	M	01

EL CONTENIDO DE ESTOS PLANOS CONSTITUYE EL PATRIMONIO INTELECTUAL DE WQG INGENIERIA S.A. QUITA TODA RESPONSABILIDAD POR EL DISEÑO Y LA EJECUCION DE LA OBRA. LA RESPONSABILIDAD DE LA OBRA CORRESPONDE AL CLIENTE. WQG INGENIERIA S.A. SE RESPONSABILIZA POR LA CALIDAD DE LOS SERVICIOS Y LA ENTREGA DE LA OBRA. LA RESPONSABILIDAD DE LA OBRA CORRESPONDE AL CLIENTE. WQG INGENIERIA S.A. SE RESPONSABILIZA POR LA CALIDAD DE LOS SERVICIOS Y LA ENTREGA DE LA OBRA.




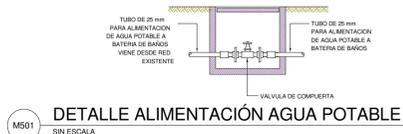


M501 SIN ESCALA

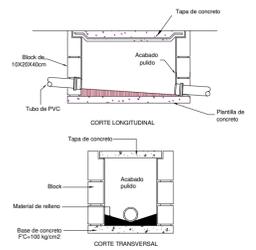


M502 SIN ESCALA

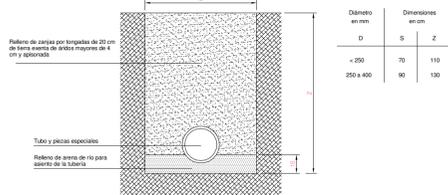


M505 SIN ESCALA

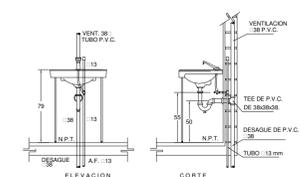


M507 SIN ESCALA

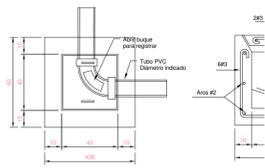


M503 SIN ESCALA

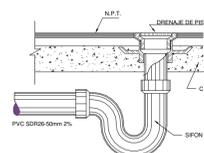


M506 SIN ESCALA

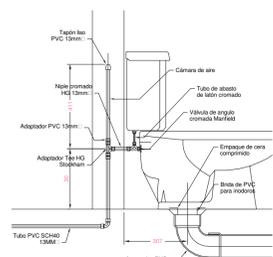

M508 SIN ESCALA

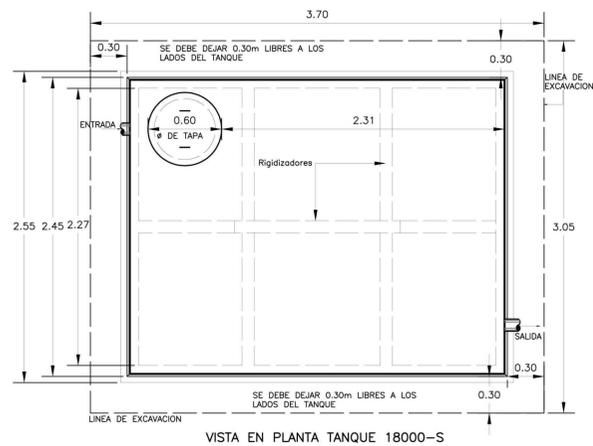

VISTA EN PLANTA TANQUE 18000-S

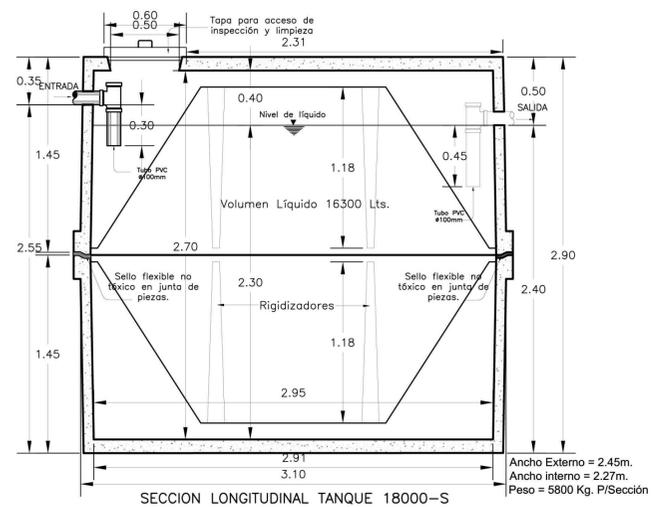


DETALLE TÍPICO TANQUE PREFABRICADO  
MODELO: 18000-S  
PROVEEDERO: MUCHOTANQUE S.A.  
SIN ESCALA




INFORMACION REGISTRO PUBLICO		
PROPIETARIO:		
Nº CATASTRAL:		
CONTENIDO:		
ESCALA	FECHA	LAMINA
INDICAD	M	02

EL CONTENIDO DE ESTOS PLANOS CONSTITUYE EL PROPIEDAD INTELECTUAL DE WQOG INGENIERIA S.A. PARA CUALQUIER USO DE TERCERAS PERSONAS SIN LA AUTORIZACION DE WQOG INGENIERIA S.A. ESTOS PLANOS SON PROPIEDAD DE WQOG INGENIERIA S.A. Y SU USO PARA OTROS PROYECTOS SIN LA AUTORIZACION DE WQOG INGENIERIA S.A. CONSTITUYE UN DELITO PENAL SEGUN LA LEY DE DERECHOS DE AUTOR. WQOG INGENIERIA S.A. SE RESERVA EL DERECHO DE MODIFICAR Y CANCELAR SIN AVISO PREVIOS LAS CONDICIONES DE ESTOS PLANOS. WQOG INGENIERIA S.A. SE RESERVA EL DERECHO DE MODIFICAR Y CANCELAR SIN AVISO PREVIOS LAS CONDICIONES DE ESTOS PLANOS.

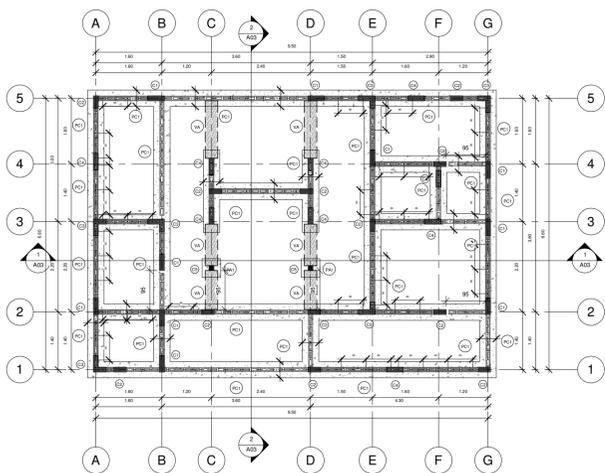


PLANTA ESTRUCTURAL DE FUNDACIONES  
ESCALA 1:50

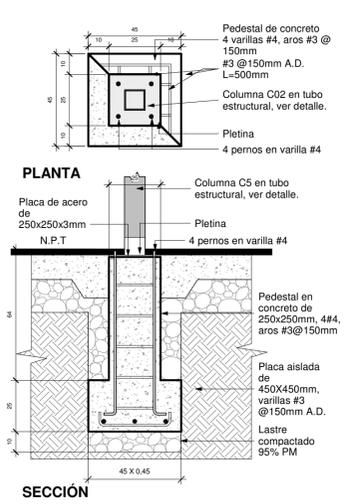


DETALLE DE PLACA AISLADA PA1  
ESCALA 1:10


SIMBOLOGIA	
	Referencia de Ejes Estructurales
	Porcentaje de Pendientes en las Cubiertas
	Nivel de Piso Terminado
	Corte
	Acabado de Piso
	Acabado de Cielo
	Acabados de Pared
	Tipología de Ventanas
	Tipología de Puertas
ACABADOS	
	Pared de bloques de concreto de 12X20X40cm, repello fino y 2 manos de pintura de color a definir en inspección.
	Pared de bloques de concreto de 12X20X40cm enchapada. Enchape a definir en inspección, a una altura 2400 mm.
	Pared de bloques de concreto de 12X20X40cm enchapada. Enchape imitación madera.
	Pared de bloques de concreto de 12X20X40cm con enchape tipo madera a elegir en inspección.
	Cielo interno de lamina de Gypsum de 1200x240x11mm con perfiles metálicos para Opsum @ 400mm, tornillos de punta broca galvanizado, acabado blanco.
	Piso en porcelanato a definir en inspección
	Piso de Concreto Levado

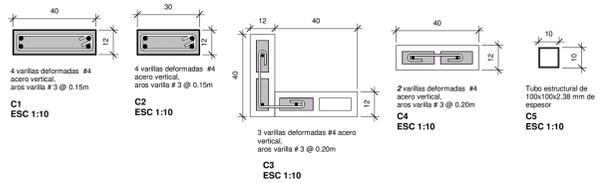

DETALLE DE COLUMNAS  
ESCALA 1:10

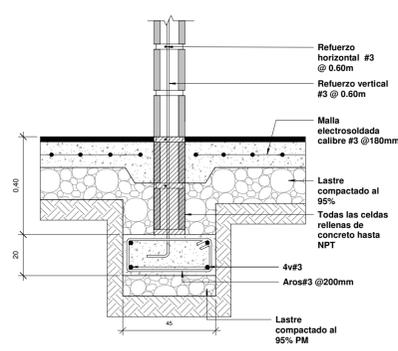

DETALLE DE PLACA CORRIDA PC1  
ESCALA 1:10

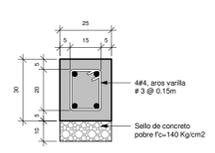


DETALLE DE VIGA AMARRE  
ESCALA 1:10




INFORMACION REGISTRO PUBLICO		
PROPIETARIO:		
Nº CATASTRO:		
CONTENIDO:		
ESCALA	FECHA	LAMINA
INDICAD	S	01


EL CONTENIDO DE ESTOS PLANOS CONSTITUYE LA PROPIEDAD INTELECTUAL DE WQG INGENIERIA S.R.L. PARA CUALQUIER USO DE TERCERAS PERSONAS SIN EL CONSENTIMIENTO DE WQG INGENIERIA S.R.L. Queda prohibida la reproducción total o parcial de estos planos para fines comerciales, industriales o de cualquier otro tipo, sin el consentimiento escrito de WQG INGENIERIA S.R.L. Los planos deben ser utilizados solo para el proyecto de obra para el cual fueron elaborados.

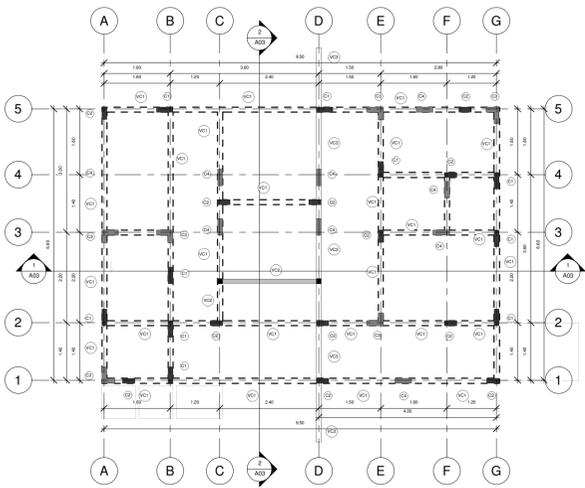


PLANTA DE VIGAS CORONA  
ESCALA 1:50

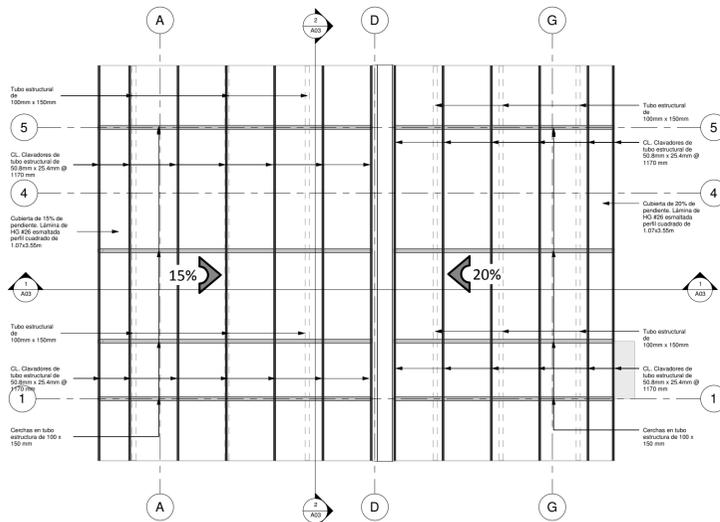

PLANTA ESTRUCTURAL DE TECHOS  
ESCALA 1:50

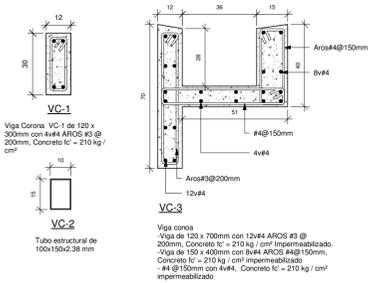

DETALLE DE VIGAS CORONA  
ESCALA 1:10

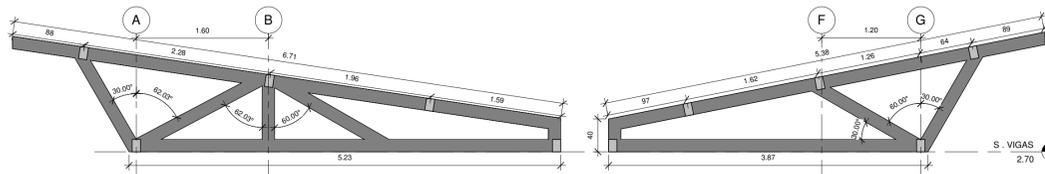


DETALLE DE CERCHA  
ESCALA 1:25

Cerchas en tubo estructural de 100x150x2.38 mm

**WQG**  
INGENIERÍA


INFORMACION REGISTRO PUBLICO		
PROPIETARIO:		
Nº CATASTRAL:		
CONTENIDO:		
ESCALA	FECHA	LAMINA
INDICAD	S	02

EL CONTENIDO DE ESTOS PLANOS CONSTITUYE LA PROPIEDAD INTELECTUAL DE WQG INGENIERIA S.R.L. PARA CUALQUIER USO DE TERCERAS PERSONAS SIN EL CONSENTIMIENTO DE WQG INGENIERIA S.R.L. Queda expresamente prohibida la reproducción total o parcial de estos planos para fines comerciales, industriales o de cualquier otro tipo, sin el consentimiento escrito de WQG INGENIERIA S.R.L. Toda infracción será perseguida legalmente.

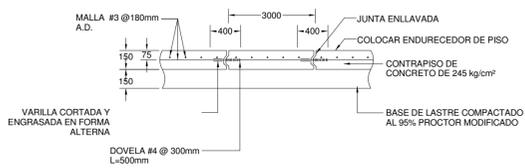

**CORTE DE CONTRAPISO ENLAVADO**

SIN ESCALA

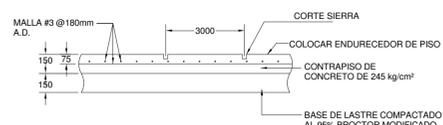



**CORTE DE CONTRAPISO CORTADO CON SIERRA**

SIN ESCALA

DIMENSIONES DE GANCHO 15º EN ARCS				
VARIABLES (mm)				
VARILLA DIAMETRO	R	LG	LT	
#2	8.4	20	40	60
#3	9.5	30	50	80
#4	12.7	30	80	110
#5	15.9	35	100	135
#6	19.1	40	130	180
#7	22.2	70	140	210
#8	25.4	80	180	240

LONGITUD DE TRASLAPES			
VARIABLES (mm)			
VARILLA DIAMETRO	LARGO		
		Fc=210 Fy=2800	
		Fc=210 Fy=2800	
#3	5.5	300	450
#4	12.7	400	600
#5	15.9	500	750
#6	19.1	600	900
#7	22.2	800	1300
#8	25.4	950	1400
#9	28.6	1050	1600
#10	32.3	1200	1800
#11	35.8	1350	2000

LONGITUD Y RADIO DE DOBLEZ DE GANCHOS ESTANDAR						
VARIABLES (mm)						
VARILLA DIAMETRO	R	LG	LT	LARGO		
				Fc=210 Fy=2800	Fc=210 Fy=2800	
#3	9.5	40	160	200	150	170
#4	12.7	40	160	200	150	250
#5	15.9	50	200	250	200	300
#6	19.1	60	240	300	250	350
#7	22.2	70	280	350	275	400
#8	25.4	80	320	400	300	450
#9	28.6	120	380	500	350	550
#10	32.3	130	420	550	400	600
#11	35.8	150	480	600	450	650

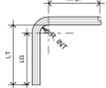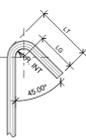

**TABLA DE DOBLEZ**

**INFORMACION REGISTRO PUBLICO**

PROPIETARIO: \_\_\_\_\_  
 Nº CATASTRAL: \_\_\_\_\_

**CONTENIDO:**

ESCALA	FECHA	LAMINA
INDICAD	S	03

EL CONTENIDO DE ESTOS PLANOS CONSTITUYE LA PROPIEDAD INTELECTUAL DE WQG INGENIERIA S.R.L. PARA SU USO EXCLUSIVO. ESTOS PLANOS SON PROPIEDAD DE WQG INGENIERIA S.R.L. Y NO DEBERAN SER REPRODUCIDOS, COPIADOS, DISTRIBUIDOS, NI UTILIZADOS PARA OTROS FINES SIN EL CONSENTIMIENTO ESCRITO DE WQG INGENIERIA S.R.L. PARA SU USO EXCLUSIVO. ESTOS PLANOS SON PROPIEDAD DE WQG INGENIERIA S.R.L. Y NO DEBERAN SER REPRODUCIDOS, COPIADOS, DISTRIBUIDOS, NI UTILIZADOS PARA OTROS FINES SIN EL CONSENTIMIENTO ESCRITO DE WQG INGENIERIA S.R.L. PARA SU USO EXCLUSIVO.

